## **Allplan**


Übung 25 – Planzusammenstellung



- → Bibliothek → Standard → 2D Objekte → Nordpfeil
  - mein Lieblingspfeil ist R

→ neues TB 12 - Nordpfeil

- Doppelklick links auf "Wunschpfeil"
- auf dem Teilbild mit Richtung "Nord" abwerfen

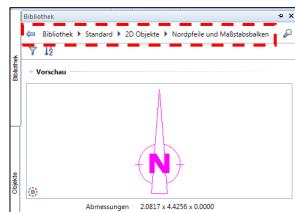

## b) Schriftfelder



Schriftfeld 2 vorher aus
Bibliothek holen!!!
oder aus dem 2D-Projekt

## c) Pläne zusammenstellen

- in Planlayout aufrufen
  - → Actionbar → Planlayout
- Gemeindezentrum\_Hirsch Alle Pläne 1 Grundriss KG, EG, Schnitt 2 Grundriss 1.0G, Ansichten \_= 4

die Planauswahl aufrufen



Die vorhandenen "alten" Pläne löschen

Zeichnung


→ beschriften → Plan 1 "scharf" schalten



Name Staatliche Fachschule für Bau, Gezeichnet Wirtschaft und Verkehr Gotha


Grundriss KG. EG. Schnitt A-A

1:100 *Gemeindezentrum Hirsch* Grundriss 1.0G. Ansichten

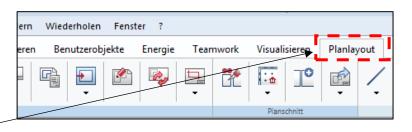

Datei

Bearbeiten

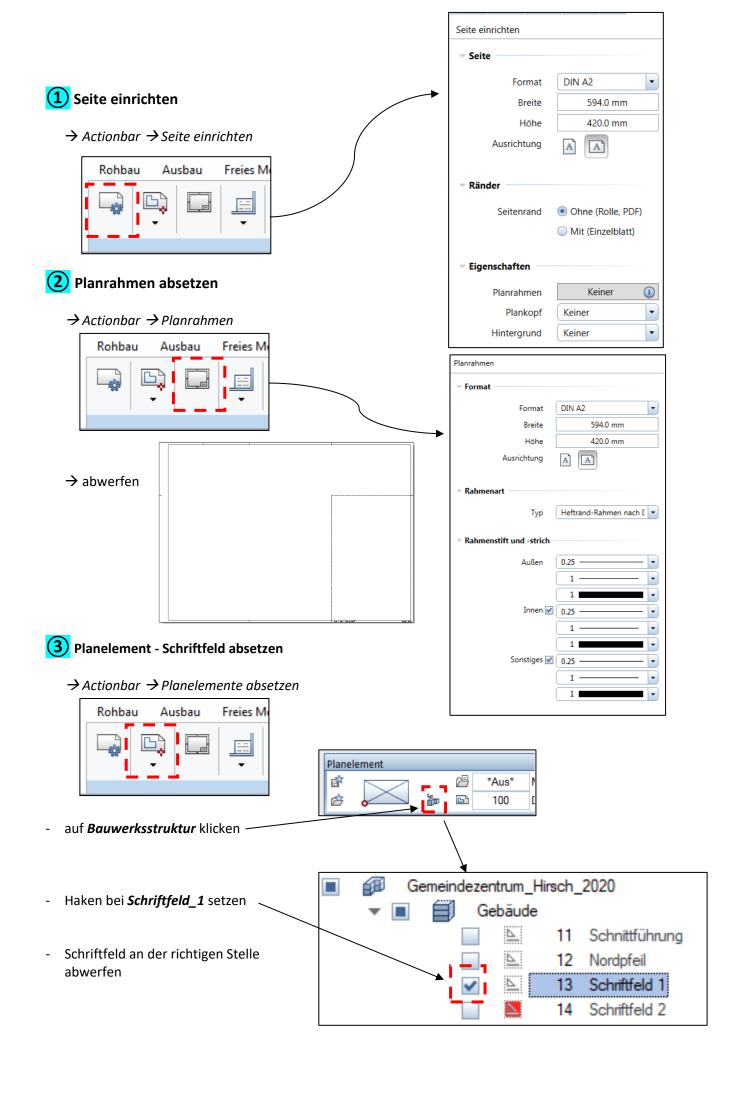



- nun die einzelnen Grundrisse absetzen
- alle zugehörigen Teilbilder eines Geschosses anhaken (Decke nicht!!!)

Maßstab 1: 100 wählen

auf Layer/Druckset klicken

→ den Raum-Layer unsichtbar schalten

AR\_TRBT1

AR\_TRBT2


AR\_BESCH

AR\_BRH

→ z. B. das KG incl. Räume, incl. Treppe

ŵ

Raum

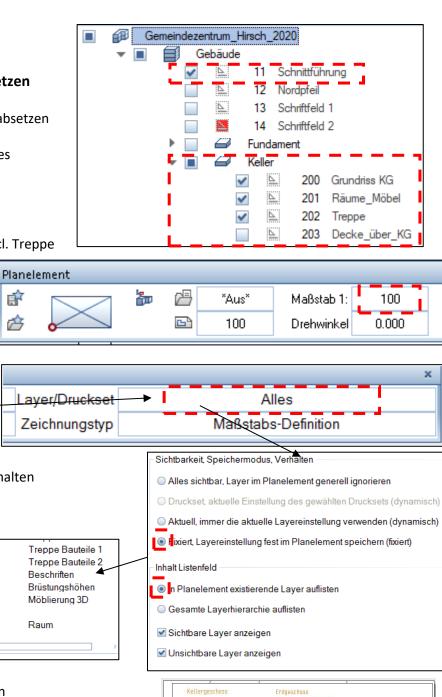


Planelemente im Plan absetzen


und weiter geht's mit dem EG und dem Schnitt




## (5) Planzusammenstellung nachbearbeiten


→ Planelemente ausrichten

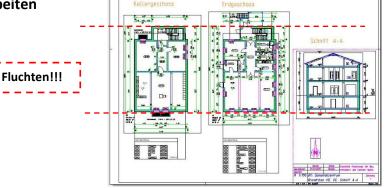

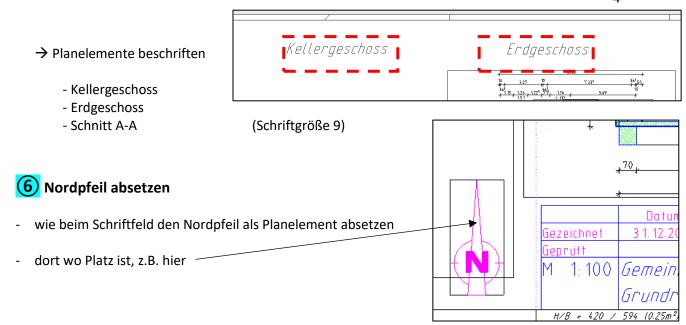


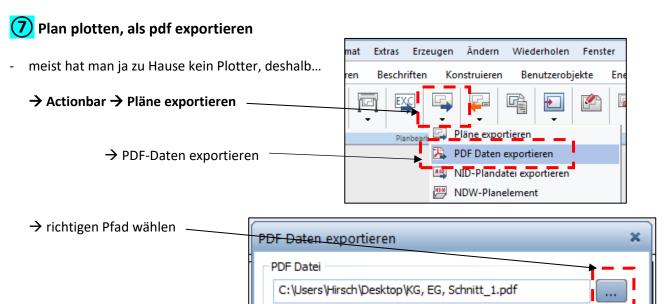


die spätere pdf-Ausgabe an den Plotter ist meist nicht maßstäblich! Einstellung in Adobe vornehmen!! Und alles in <u>schwarz</u> ausdrucken!!!

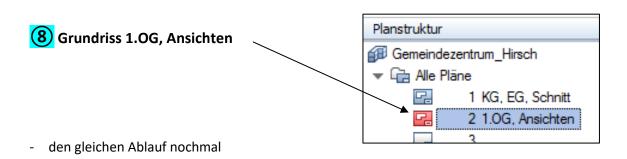

→ dann unten auf OK

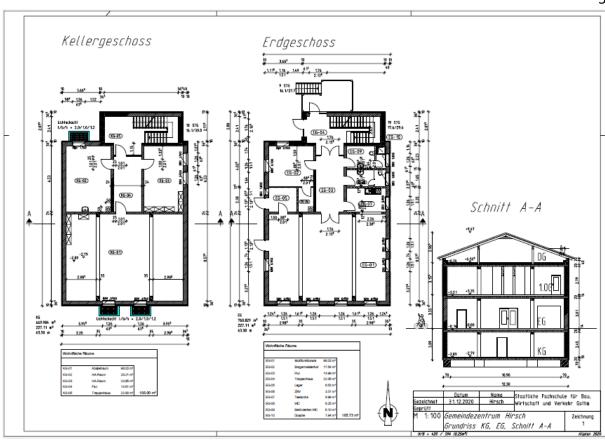

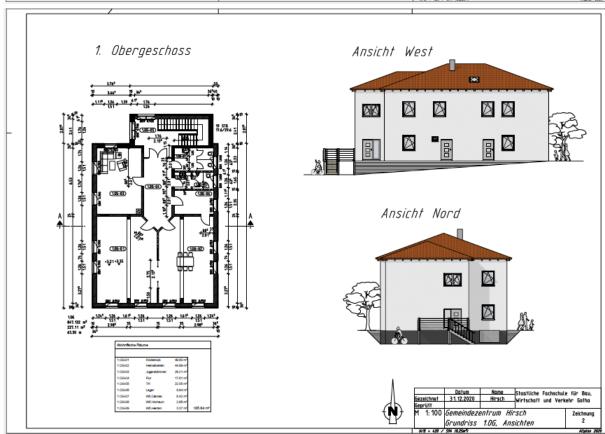

ightarrow natürlich die beiden Pläne auch tatsächlich ausplotten

